


計画平面図 S=1/500

道路中心線

曲線要素									
IP	IP間方向角	IA	R	TL	SL	CL	IP間距離	X座標	Y座標
IP.4	268-55-29	12-58-36	180.000	20,471	1.160	40,767	69,850	97344.238	80630.891
IP.5	250-53-56	18-01-34	150.000	23,793	1.875	47,192	105,138	97342.928	80561.052
IP.6	274-38-20	23-44-25	110.000	23,121	2,404	45,578	66,789	97308.523	80461.703
IP.7	245-13-30	29-24-50	165.000	43,308	5,589	84,706	109,310	97313.924	80395.133
EP								97268.117	80295.884


勝浦郡上勝町大字旭

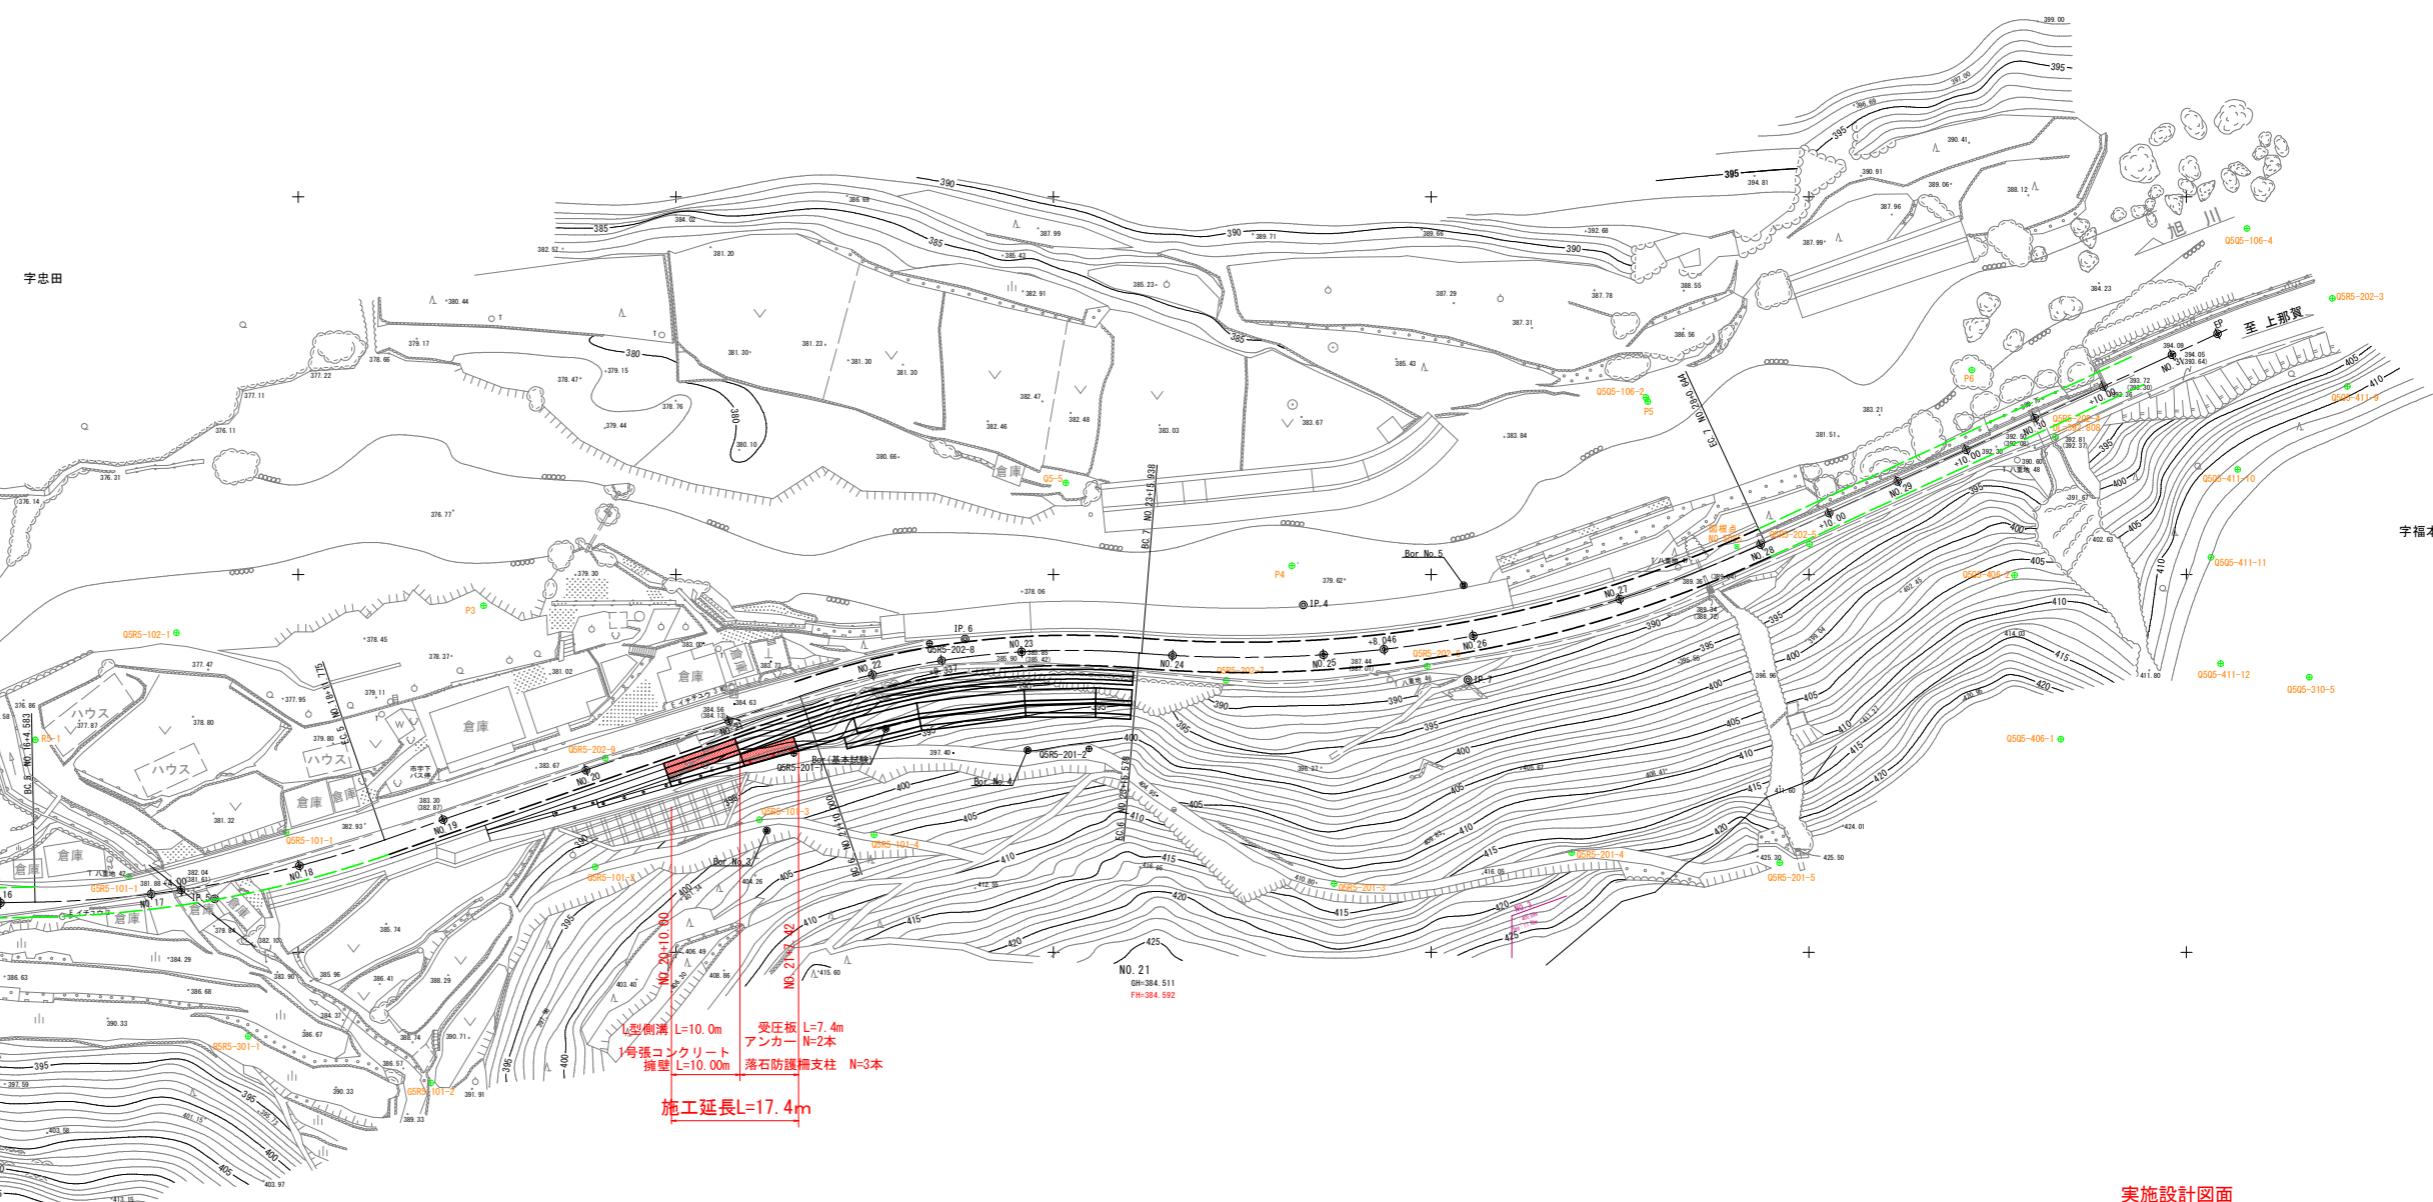


実施設計図面

工事名	R7徳土 德島上那賀線 上勝・旭上菅原 道路改良工事(2)	
路線名等	德島上那賀線	
工事箇所	勝浦郡上勝町旭上菅原(第2分割)	
図面名	計画平面図	
縮尺	1/500	図面番号 1 / 10
会社名		
事業者名	徳島県東部県土整備局(徳島)	

計画縦断図

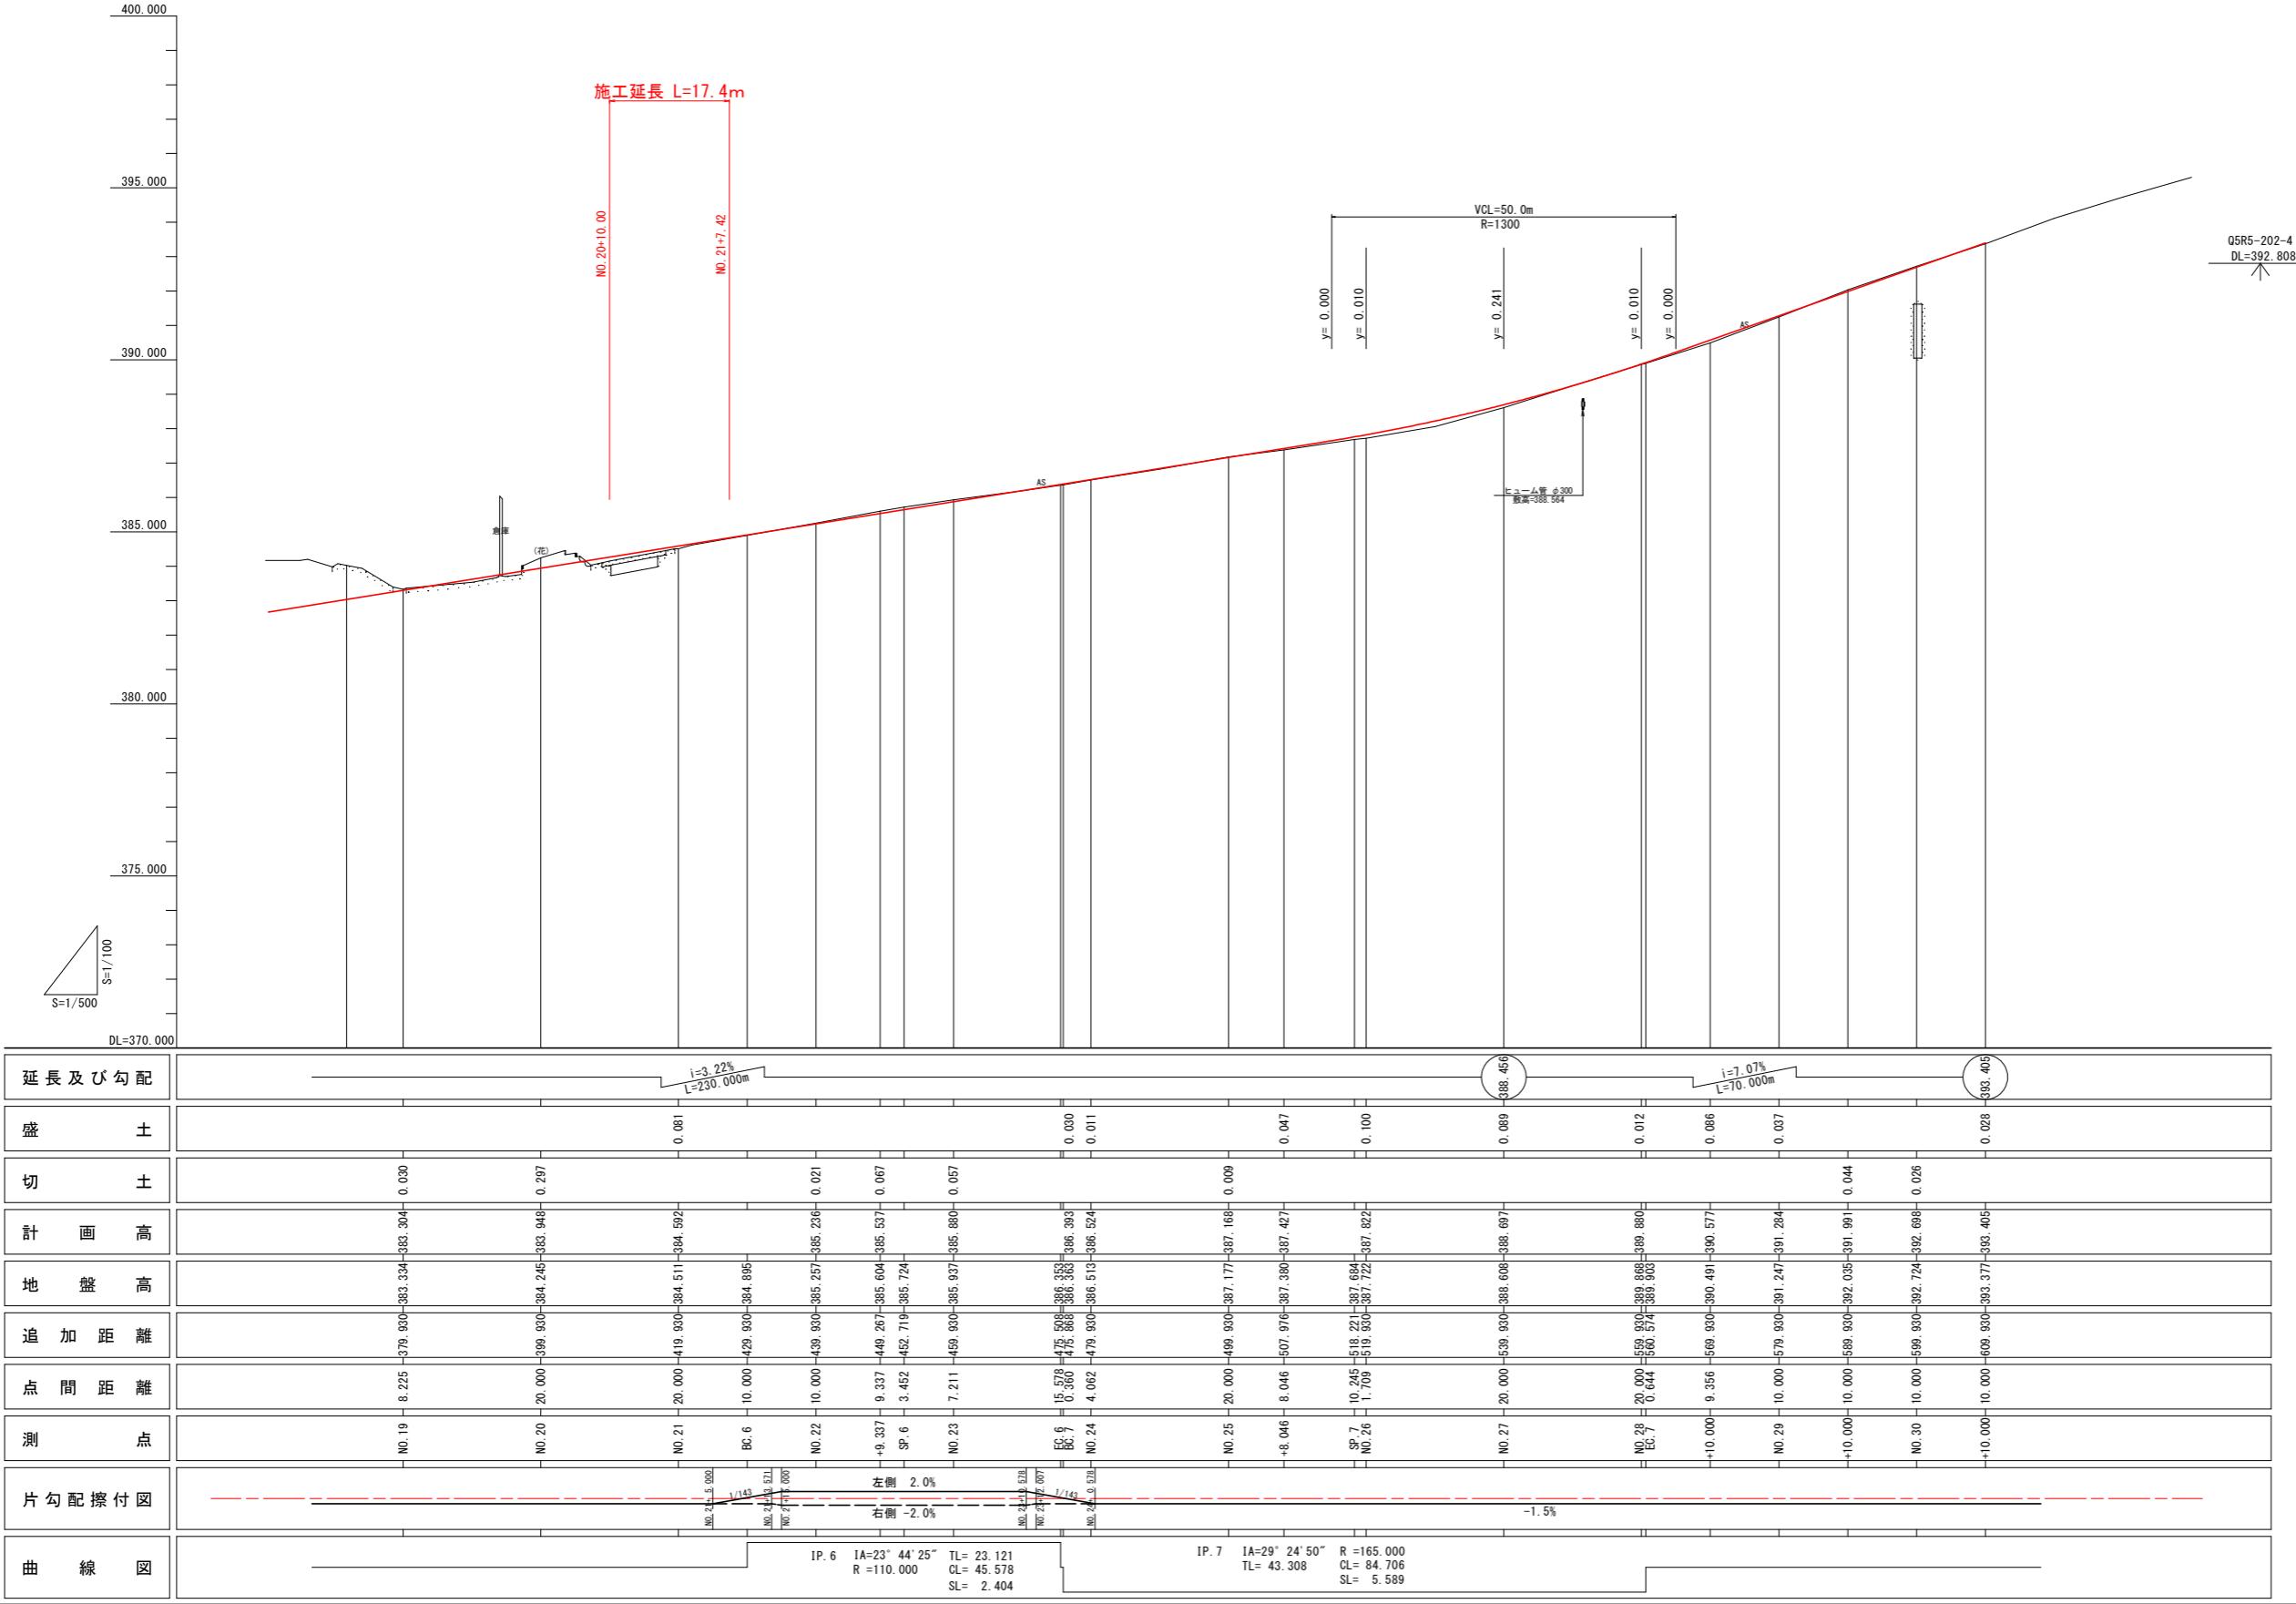

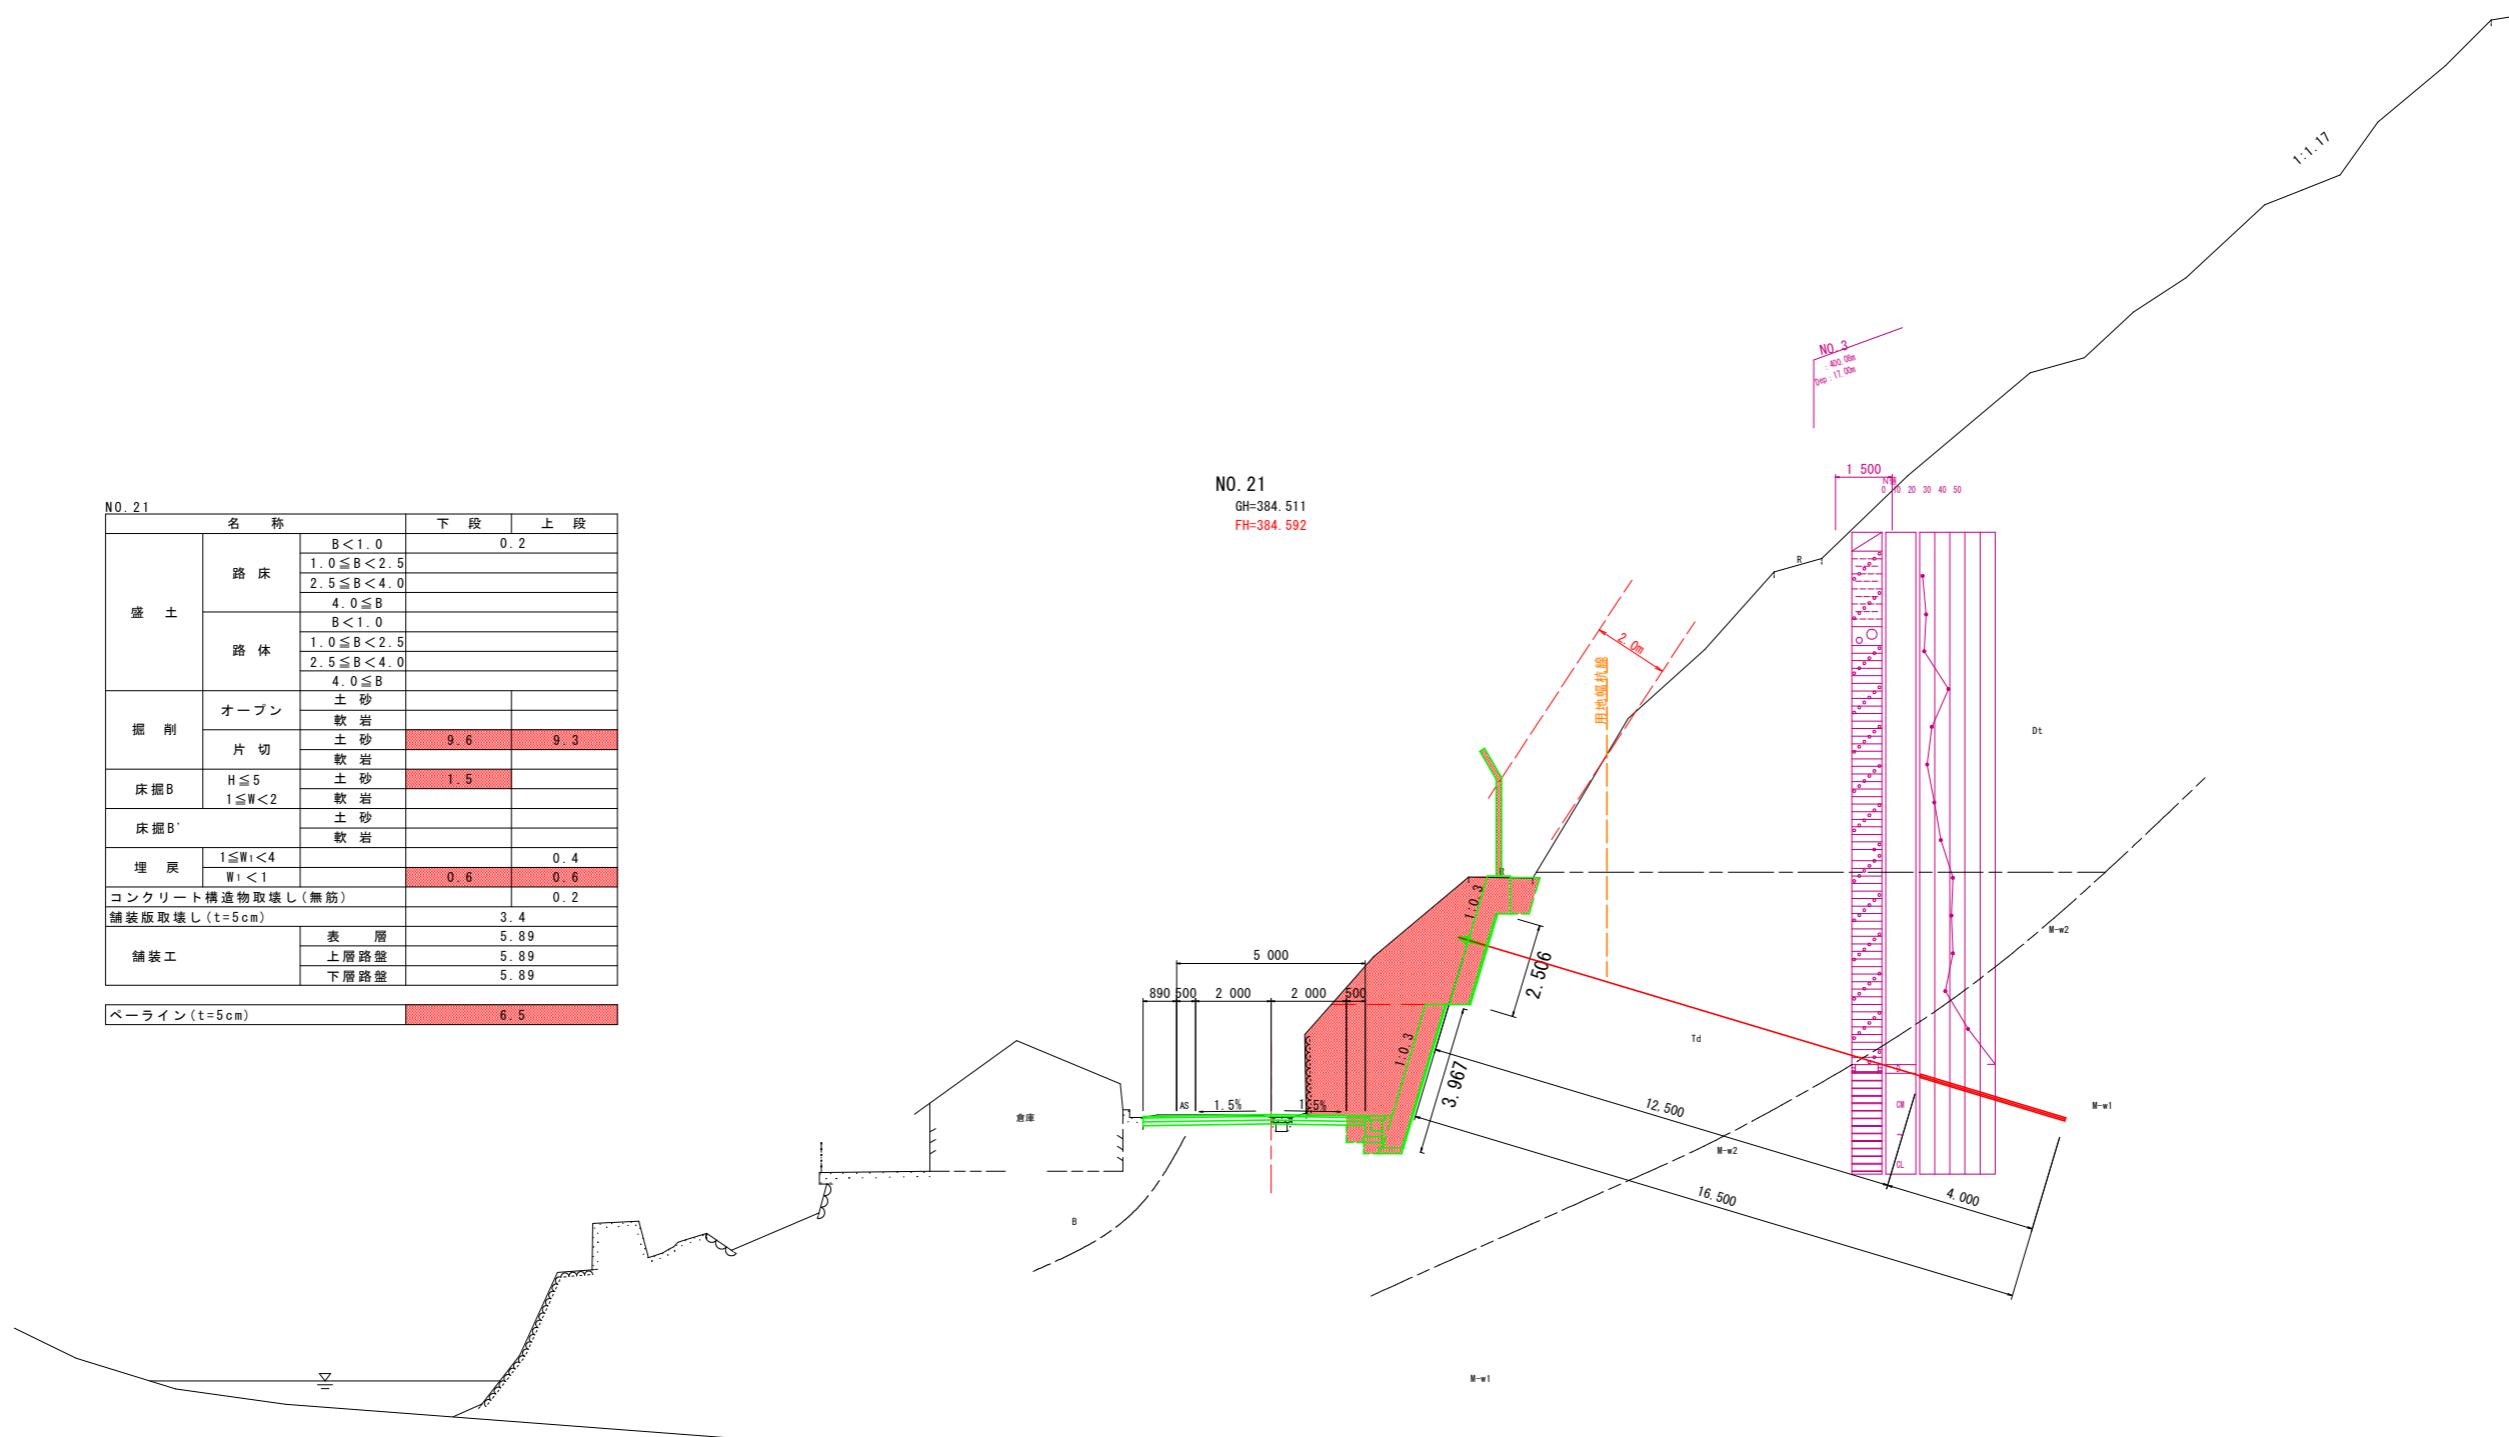


実施設計図面

工事名	R7徳土 徳島上那賀線 上勝・旭上菅原 道路改良工事(2)
路線名等	徳島上那賀線
工事箇所	勝浦郡上勝町旭字上菅原(第2分割)
図面名	横断図
縮 尺	1/100
会社名	
事業者名	徳島県東部県土整備局(徳島)

構造図


1号張コンクリート S=1/100

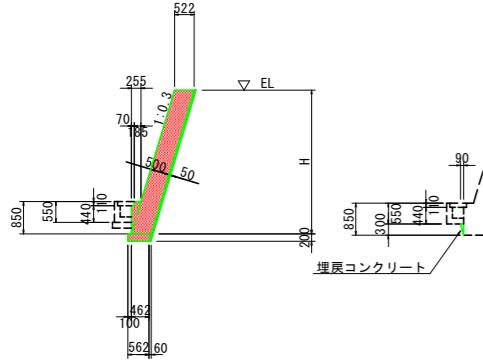

算式	
コンクリート	$0.522 \times H + 0.101$ m ³
型枠	$\sqrt{(1^2 + 0.3^2) * (H - 0.85)} + 0.85$ m ²
ペーライン	$\sqrt{(1^2 + 0.3^2) * (H + 0.20)}$ t = 5cm m ²
基礎材	B=0.62 t=2.00 m ²
単管傾斜足場	$\sqrt{(1^2 + 0.3^2) * H}$ 掛 m ²
水抜パイプ	VP65, 3.0m ² に1ヶ処 m
目地材	t=10mm、10mに1箇所 m ²
埋戻コンクリート	$1/2 * 0.09 * 0.30 = 0.014$ ※本体と同時打設 m ³
水抜パイプ	VP65, 3.0m ² に1ヶ処 m


※埋戻Coは岩部のみ計上

2号張コンクリート S=1/100

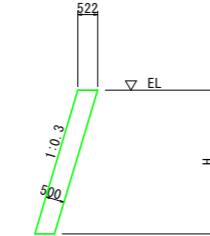


算式	
コンクリート	$0.522 \times H$ m ³
型枠	$\sqrt{(1^2 + 0.3^2) * H}$ m ²
ペーライン	$\sqrt{(1^2 + 0.3^2) * (H + 0.20)}$ t = 5cm m ²
基礎材	単管傾斜足場 $\sqrt{(1^2 + 0.3^2) * H}$ 掛 m ²
水抜パイプ	VP65, 3.0m ² に1ヶ処 m

3号張コンクリート S=1/100

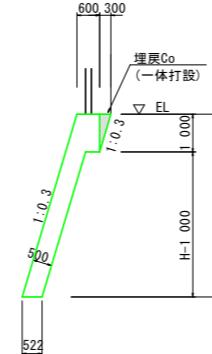


算式	
コンクリート	$0.522 \times H + 0.228 + 1/2 * 0.30 * 1.00$ m ³
型枠	$\sqrt{(1^2 + 0.3^2) * H}$ m ²
ペーライン	$\sqrt{(1^2 + 0.3^2) * (H + 1.00)}$ t = 5cm m ²
基礎材	単管傾斜足場 $\sqrt{(1^2 + 0.3^2) * H}$ 掛 m ²
水抜パイプ	VP65, 3.0m ² に1ヶ処 m

2号受圧版 S=1/100

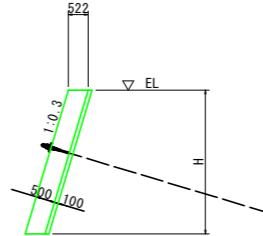

算式	
コンクリート	$0.522 \times H + 0.228$ m ³
型枠	$\sqrt{(1^2 + 0.3^2) * H + 1.00}$ m ²
ペーライン	$\sqrt{(1^2 + 0.3^2) * (H - 1.00)}$ t = 5cm m ²
基礎材	単管傾斜足場 $\sqrt{(1^2 + 0.3^2) * H}$ 掛 m ²
鉄筋	配筋図参照 kg
目地材	t=20mm、ブロック端に設置 m ²
水抜パイプ	VP65, 3.0m ² に1ヶ処、モルタル吹付け水抜きに合わせること m

1号受圧版 S=1/100

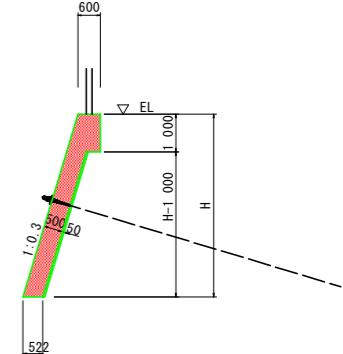


算式	
コンクリート	$0.522 \times H + 0.228$ m ³
型枠	$\sqrt{(1^2 + 0.3^2) * H + 1.00}$ m ²
ペーライン	$\sqrt{(1^2 + 0.3^2) * (H - 1.00)}$ t = 5cm m ²
基礎材	単管傾斜足場 $\sqrt{(1^2 + 0.3^2) * H}$ 掛 m ²
鉄筋	配筋図参照 kg
目地材	t=20mm、ブロック端に設置 m ²
水抜パイプ	VP65, 3.0m ² に1ヶ処、モルタル吹付け水抜きに合わせること m


展開図

Vs=1/100

Hs=1/200

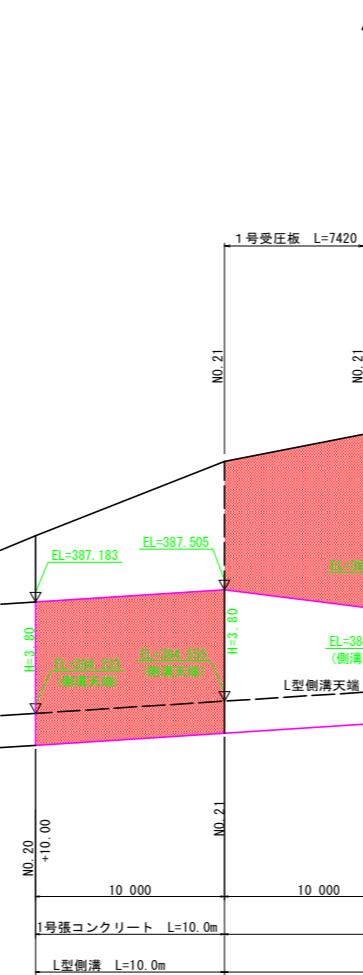


L型側溝 S=1/20

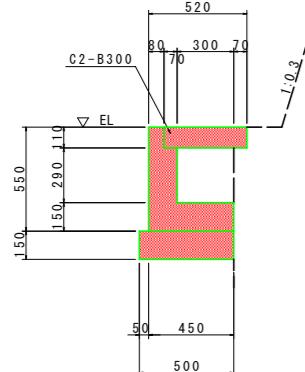

名 称	数 量
コンクリート	0.12 m ³
型枠	1.10 m ²
基礎材	0.50 m ²
目地材	0.01 m ²
蓋版	2.0 枚

※岩盤部は基礎材なし

断面図 S=1/100

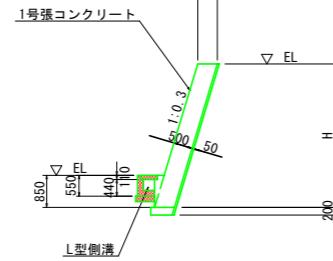


実施設計図面

工事名	R7徳土 徳島上那賀線 上勝・旭上菅蔵 道路改良工事(2)
路線名等	徳島上那賀線
工事箇所	勝浦郡上勝町旭字上菅蔵(第2分割)
図面名	構造図
縮尺	図示 図面番号 4 / 10
会社名	
事業者名	徳島県東部県土整備局(徳島)

背面図


(斜長)

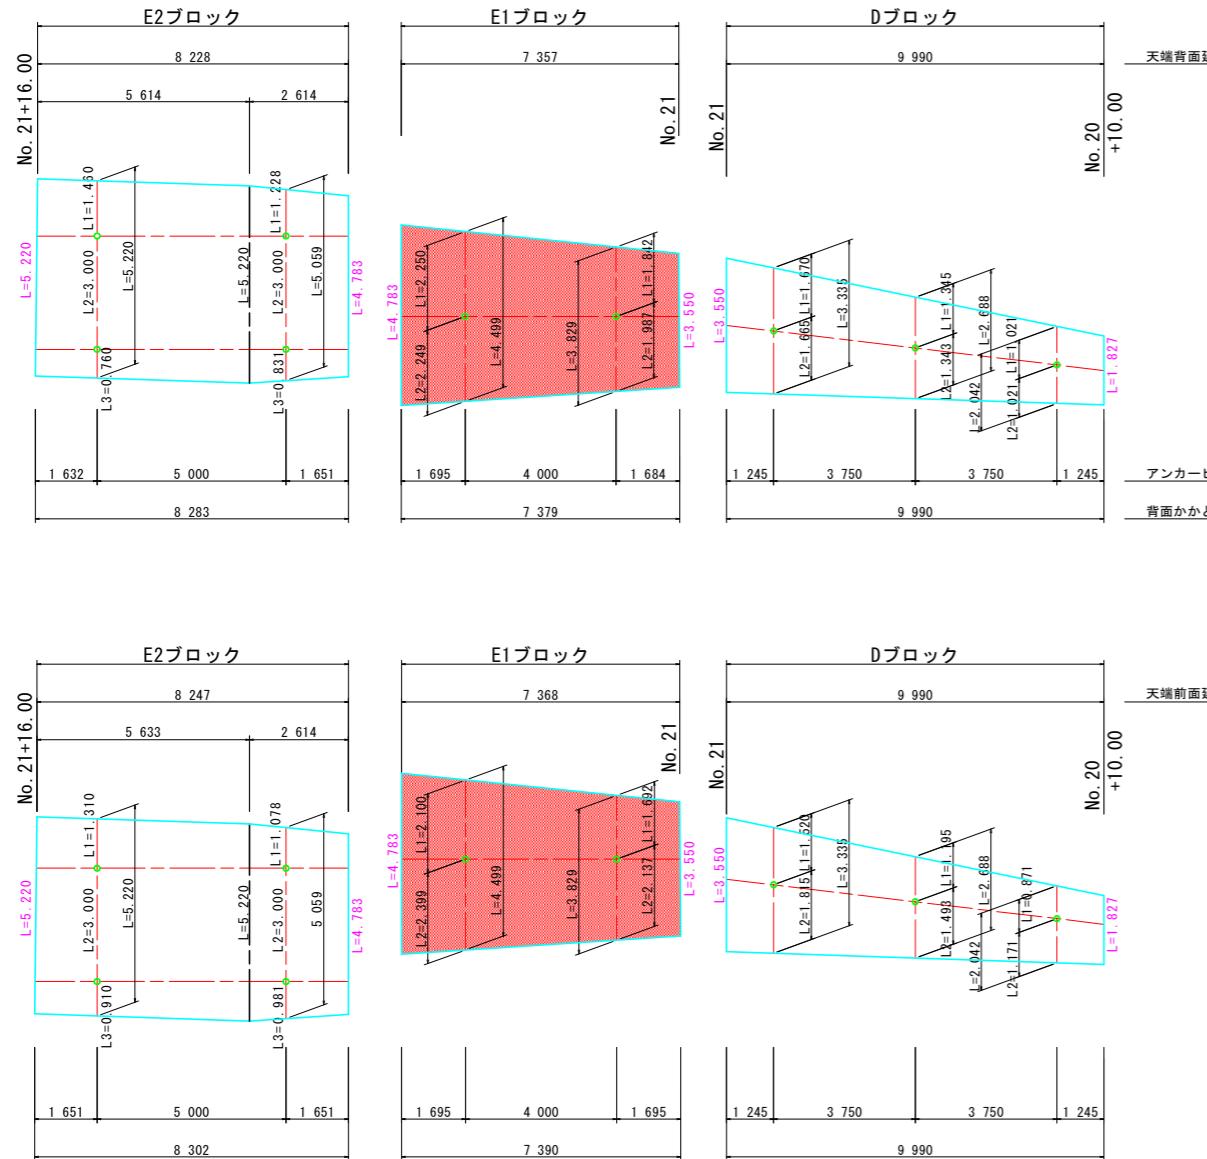


受圧版展開図(その1) S=1/100

正面図

(鉛直高)

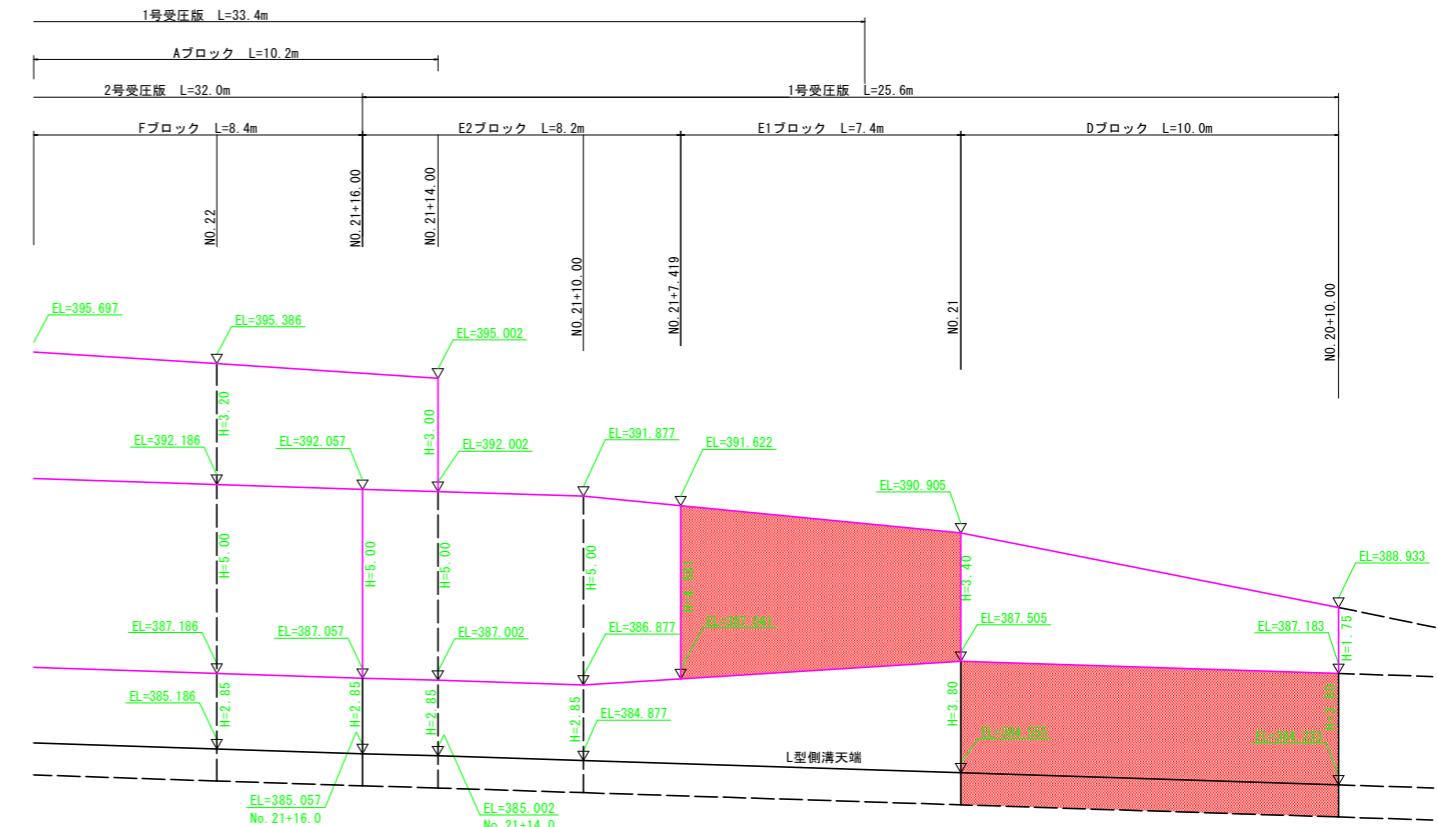


受圧版展開図(その3)

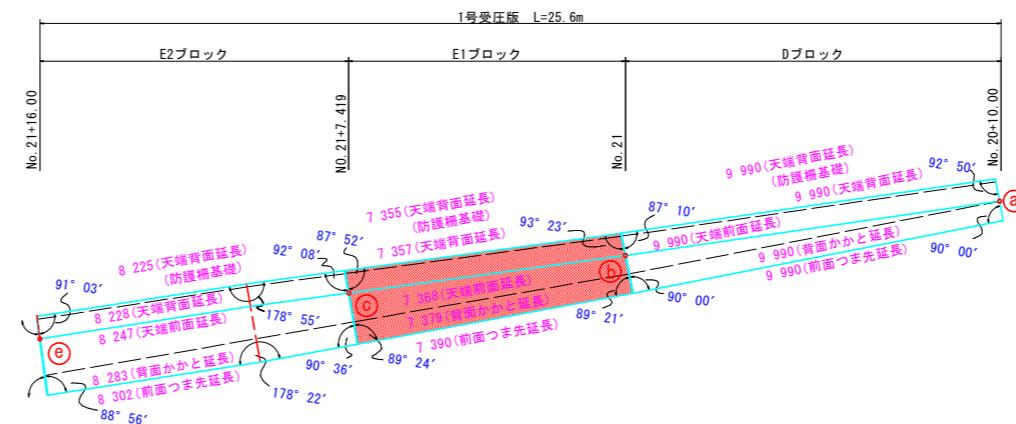

1号受圧版

(落石防護柵設置)

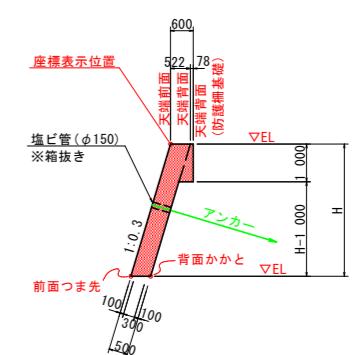

*アンカーハーは、受圧版直角方向に打設する。

【主要点座標】

測点	記号	X	Y	EL	備考
No. 20+10.000	a	97 327.4873	80 500.7684	388.933	下段
No. 21	b	97 324.7809	80 491.1230	390.908	下段
No. 21+7.419	c	97 322.7793	80 483.9651	391.622	下段
No. 21+14.000	d	97 322.4707	80 477.4606	395.002	上段
No. 21+16.000	e	97 322.4505	80 476.0704	392.057	下段
No. 22+5.000	f	97 318.4583	80 467.8556	392.347	下段
	g	97 320.0650	80 467.5579	395.697	上段
	h	97 316.7378	80 453.8066	392.830	下段
No. 23	i	97 318.2614	80 453.6941	395.830	上段
No. 23+10.000	j	97 316.4963	80 444.3963	393.152	下段
	k	97 318.3235	80 444.4212	397.152	上段
	l	97 316.7461	80 439.6857	393.326	下段
No. 23+15.000	m	97 318.5695	80 439.7824	397.826	上段


実施設計図面

工事名	R7徳土 徳島上那賀線 上勝・旭上首蔵 道路改良工事(2)
路線名等	徳島上那賀線
工事箇所	勝浦郡上勝町旭字上首蔵(第2分割)
図面名	受圧版展開図(その1)
縮尺	1/100
会社名	
事業者名	徳島県東部県土整備局(徳島)


1号受圧版(E1ブロック)配筋図(その1) S=1/50

正 面 図 (A-A)

[前 面]

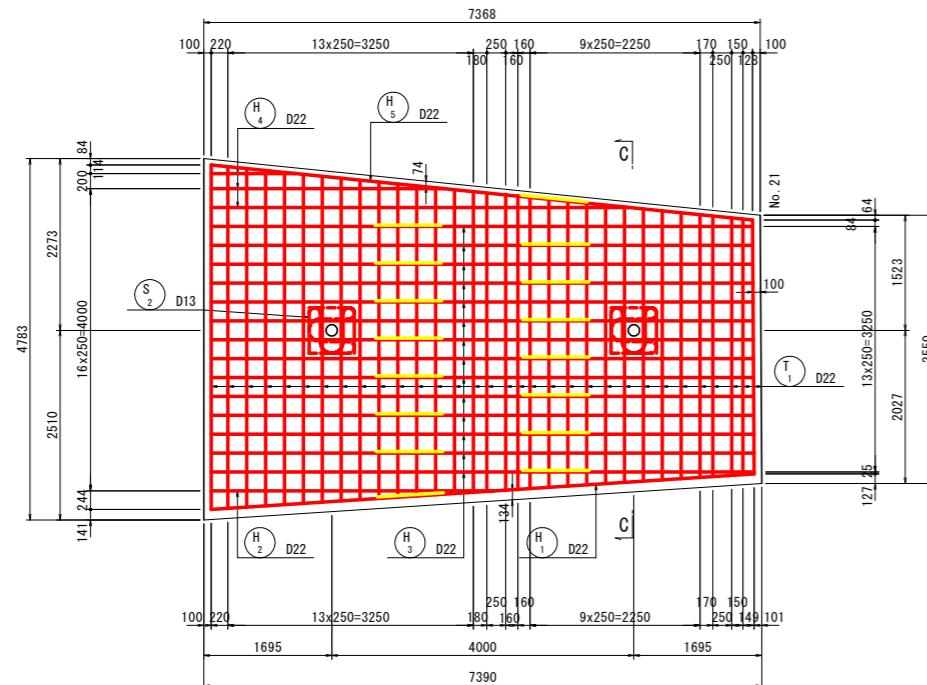


断面図 (C-C)

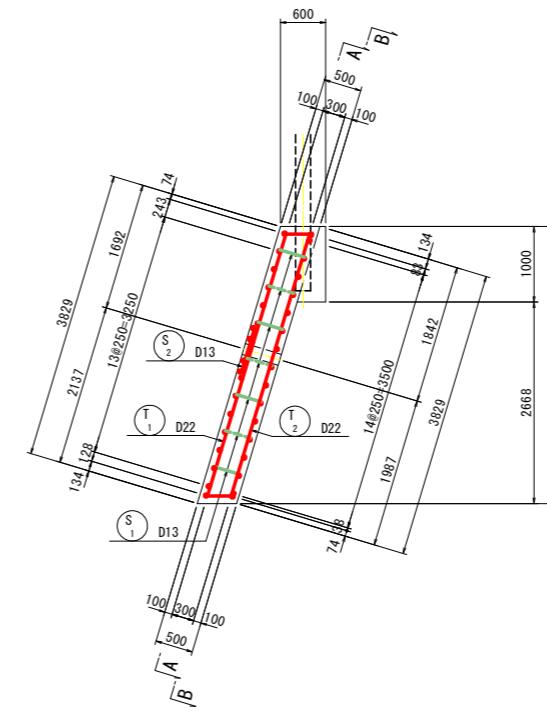


正 面 図 (B-B)

[背 面]

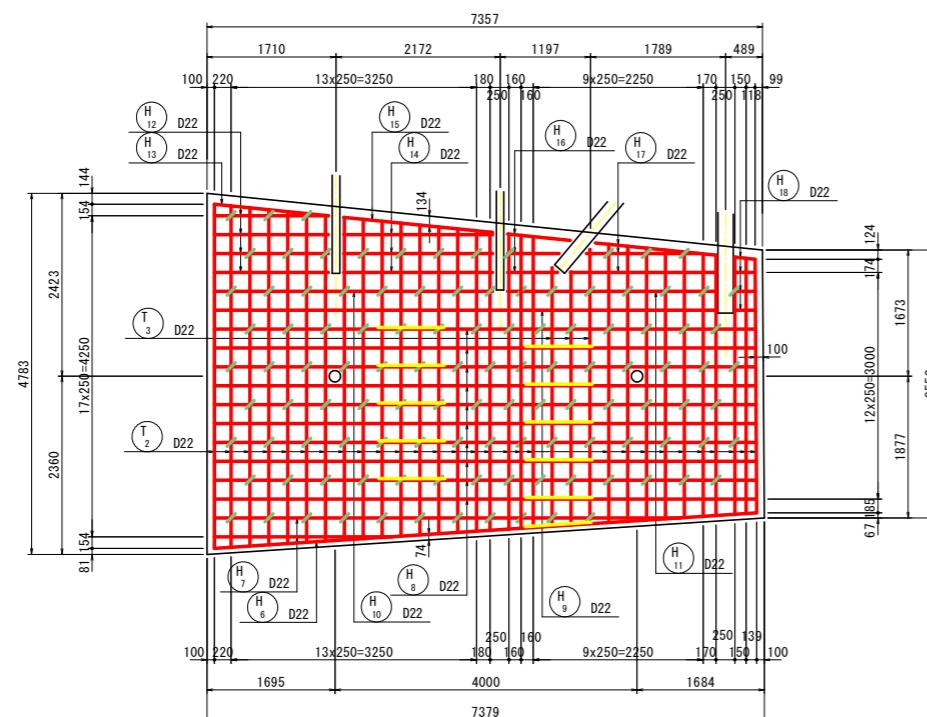


グリッド筋詳細図 S=1:25

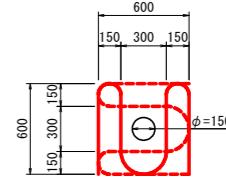

注) 受圧版前面アンカー位置には、上図の
グリッド筋を施すこと。


位置図

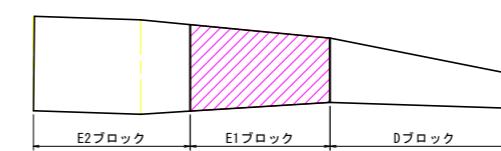

実施設計図面

工事名	尺7徳島 島上那賀線 上勝・旭上菅藪 道路改良工事 (2)		
路線名等	徳島上那賀線		
工事箇所	勝浦郡上勝町旭上菅藪 (第2分割)		
図面名	1号受圧版(E1ブロック)配筋図(その1)		
縮尺	図示	図面番号	6 / 10
会社名			
事業者名	徳島県東部県土整備局(徳島)		

1号受圧版(E1ブロック)配筋図(その2) S=1/50

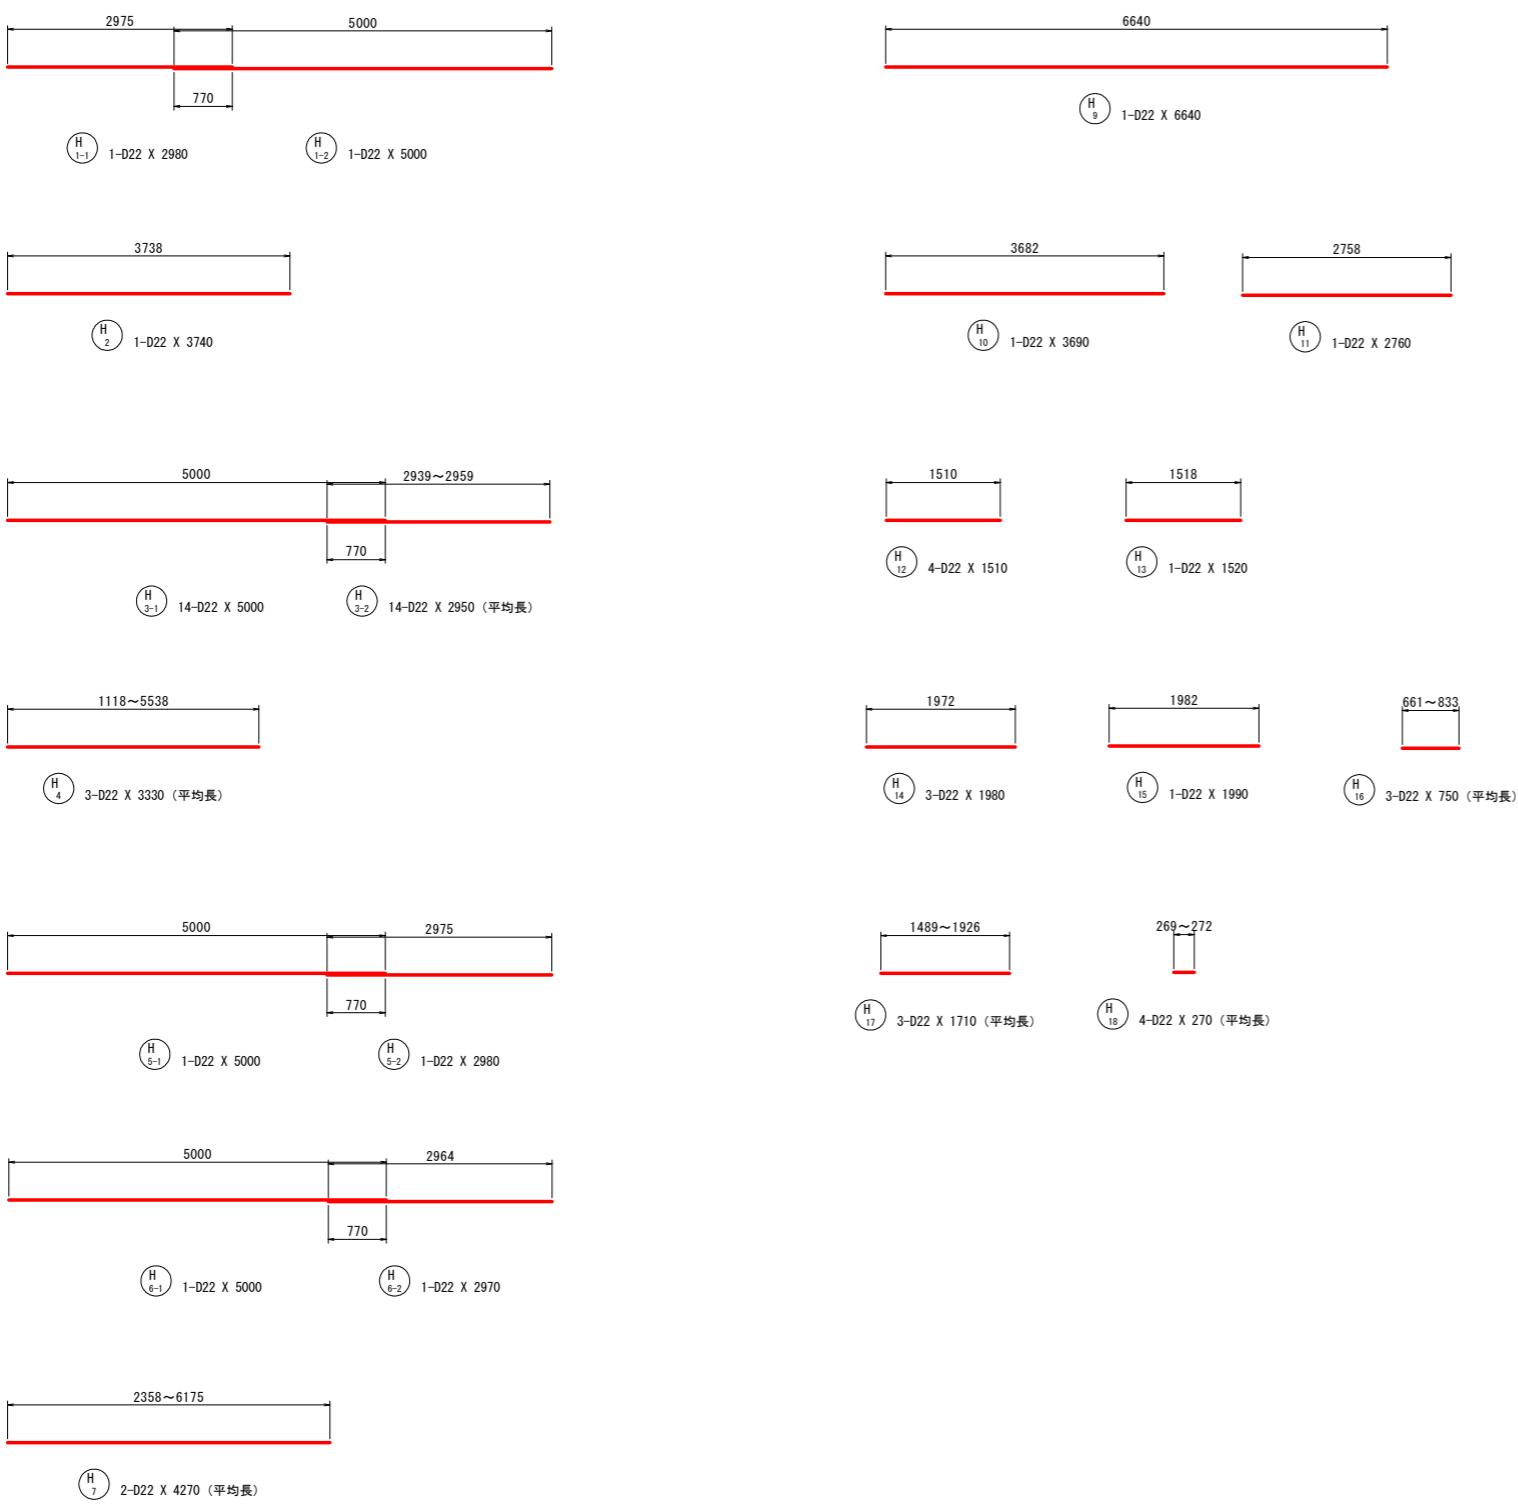


鉄筋質量表 (SD 345)

種別	径	長さ (mm)	本数	単位質量 (kg/m)	一本当り質量 (kg/本)	質量 (kg)	摘要
T ₁	D22	4590	32	3.04	13.95	446	/ (平均長)
T ₂	D22	4590	29	3.04	13.95	405	/ (平均長)
T ₃	D22	3810	3	3.04	11.58	35	/ (平均長)
						886	
H _{1~1}	D22	2980	1	3.04	9.06	9	——
H _{1~2}	D22	5000	1	3.04	15.20	15	——
H ₂	D22	3740	1	3.04	11.37	11	——
H _{3~1}	D22	5000	14	3.04	15.20	213	——
H _{3~2}	D22	2950	14	3.04	8.97	126	—— (平均長)
H ₄	D22	3330	3	3.04	10.12	30	—— (平均長)
H _{5~1}	D22	5000	1	3.04	15.20	15	——
H _{5~2}	D22	2980	1	3.04	9.06	9	——
H _{6~1}	D22	5000	1	3.04	15.20	15	——
H _{6~2}	D22	2970	1	3.04	9.03	9	——
H ₇	D22	4270	2	3.04	12.98	26	—— (平均長)
H _{8~1}	D22	5000	10	3.04	15.20	152	——
H _{8~2}	D22	2950	10	3.04	8.97	90	—— (平均長)
H ₉	D22	6640	1	3.04	20.19	20	——
H ₁₀	D22	3690	1	3.04	11.22	11	——
H ₁₁	D22	2760	1	3.04	8.39	8	——
H ₁₂	D22	1510	4	3.04	4.59	18	——
H ₁₃	D22	1520	1	3.04	4.62	5	——
H ₁₄	D22	1980	3	3.04	6.02	18	——
H ₁₅	D22	1990	1	3.04	6.05	6	——
H ₁₆	D22	750	3	3.04	2.28	7	—— (平均長)
H ₁₇	D22	1710	3	3.04	5.20	16	——
H ₁₈	D22	270	4	3.04	0.82	3	—— (平均長)
						834	
S ₁	D13	580	112	0.995	0.58	65	□
S ₂	D13	2750	4	0.995	2.74	11	□
						76	
合計 D22 1718 kg							
D13 76 kg							
総質量 1794 kg							

実施設計図面


工事名	R7徳土 徳島上那賀線 上勝・旭上西蔵 道路改良工事 (2)		
路線名等	徳島上那賀線		
工事箇所	勝浦郡上勝町旭字上菅藪 (第2分割)		
図面名	1号受圧版(E1ブロック)配筋図(その2)		
縮尺	1/50	図面番号	7 / 10
会社名	徳島県東部県土整備局(徳島)		
事業者名	徳島県東部県土整備局(徳島)		

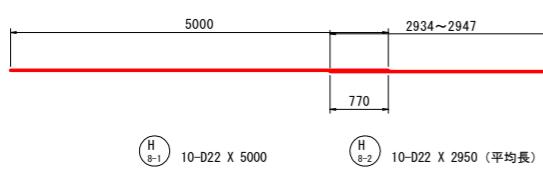



グラウンドアンカー配置図 S=1/100

正面义

（鉛直高

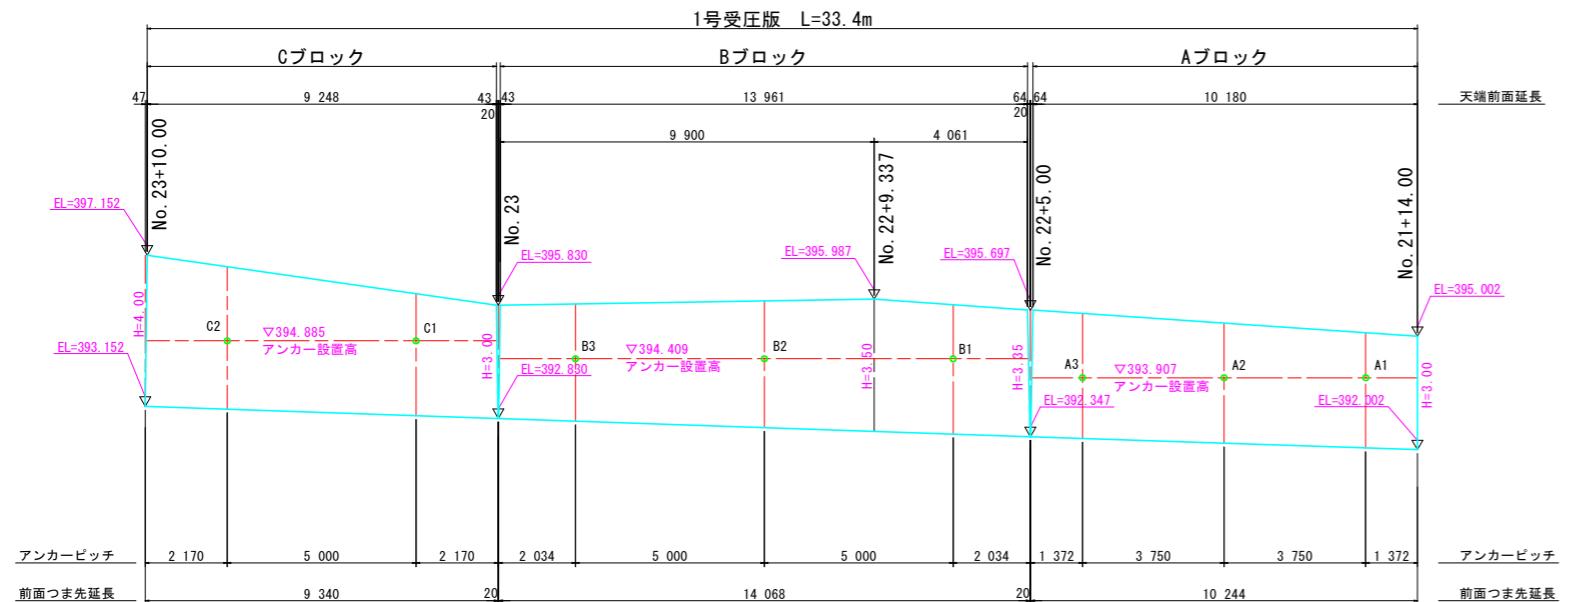


横断図

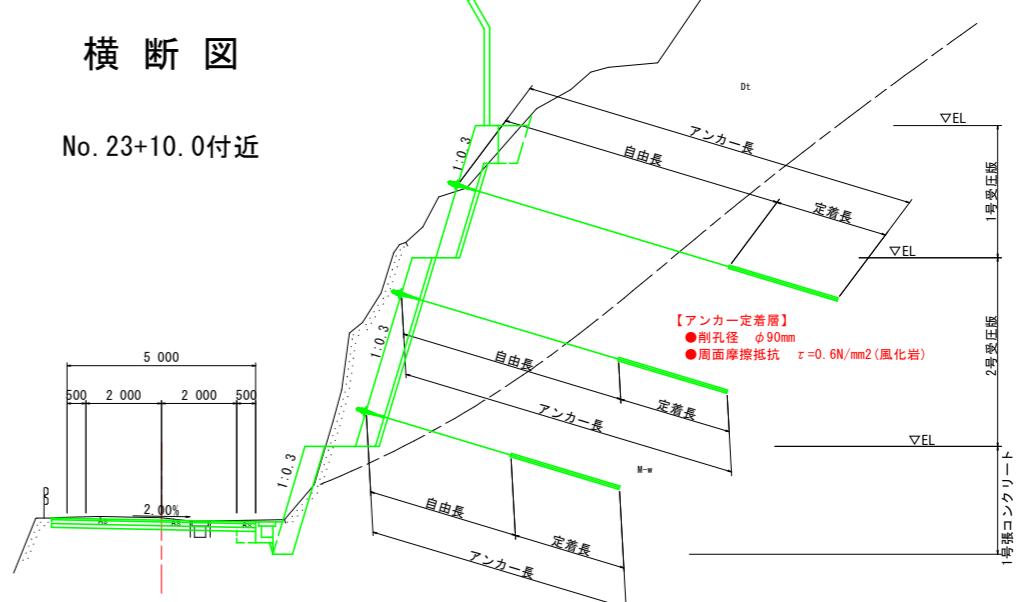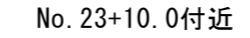


1号受压版

落石防護柵設置)

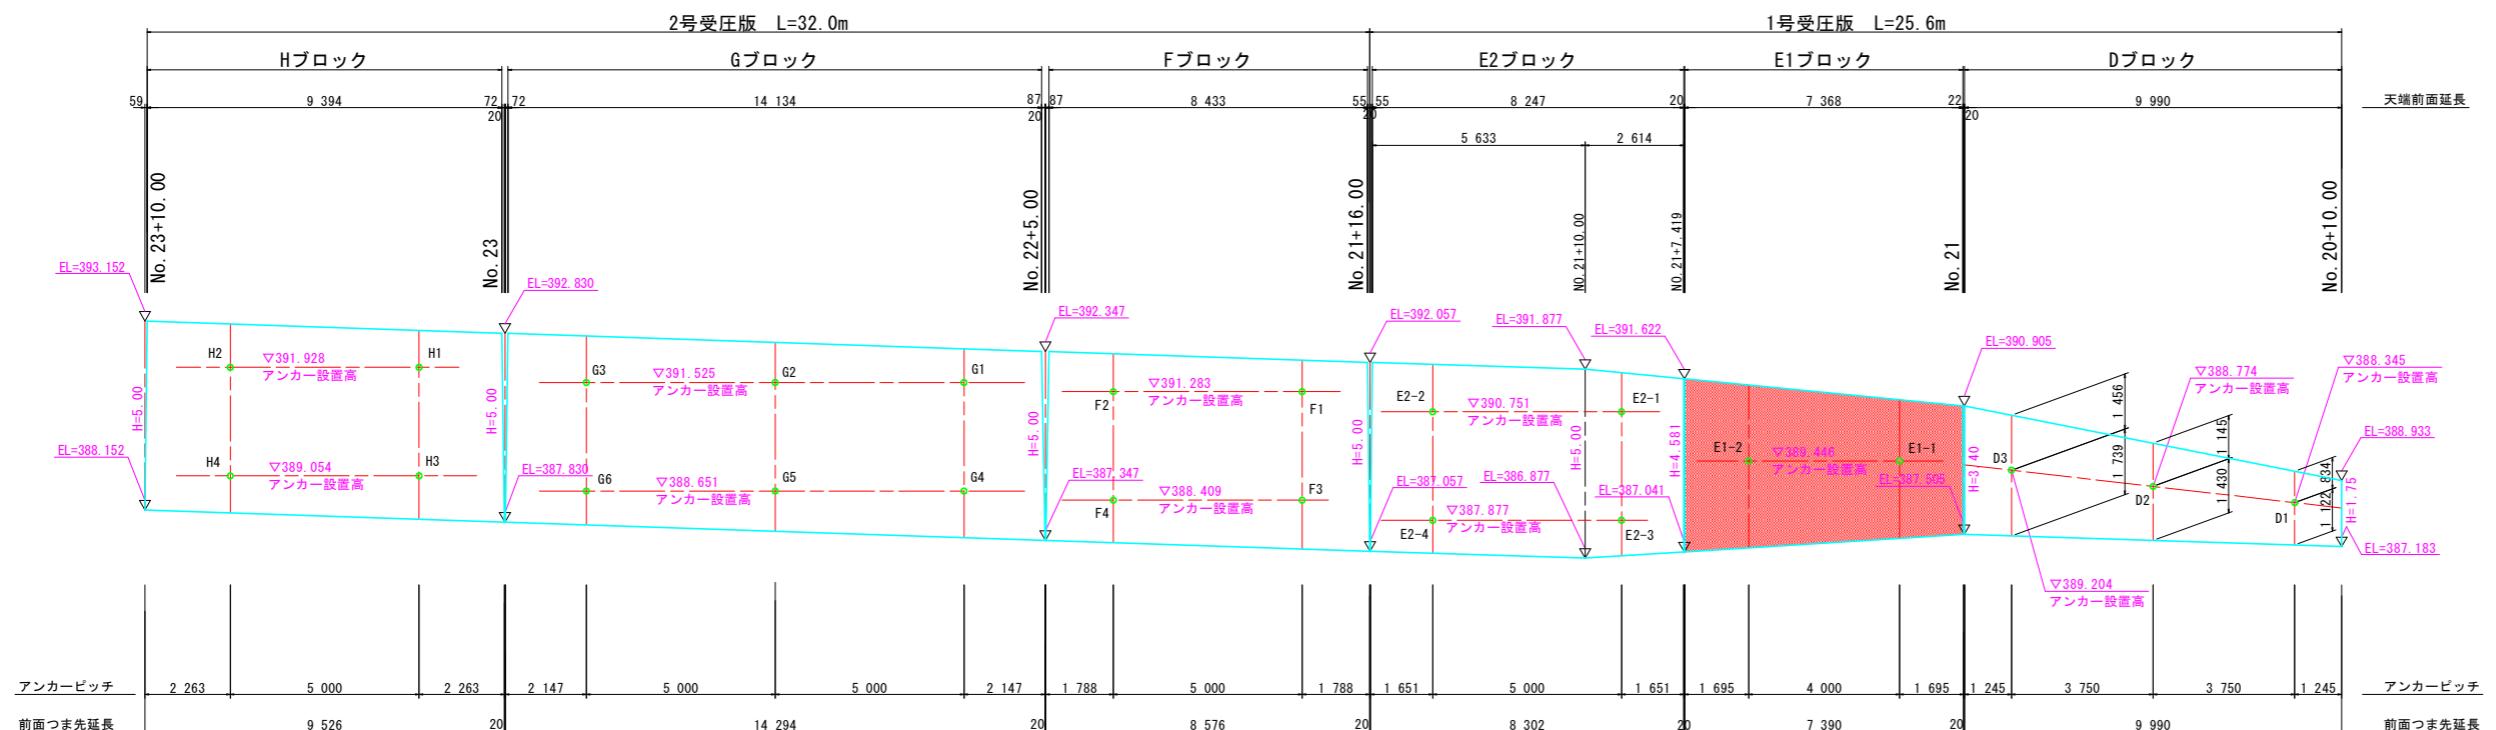

2号受压版

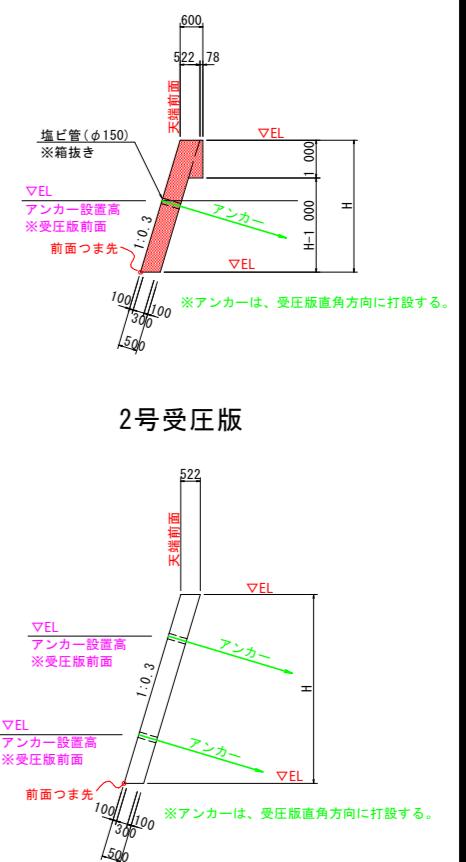

実施設計図面



※定着緊張力は、設計アンカーラの80%程度とする

工事名	R7徳島 德島上那賀線 上勝・旭上音戸 道路改良工事 (2)
路線名等	德島上那賀線
工事箇所	勝浦郡上勝町旭字上音戸 (第2分割)
図面名	グラウンドアンカー配置図
縮尺	1/100
会社名	
事業者名	徳島県東部県土整備局(徳島)

S=1/100

正面図(1段目)

正面図 S=1/10

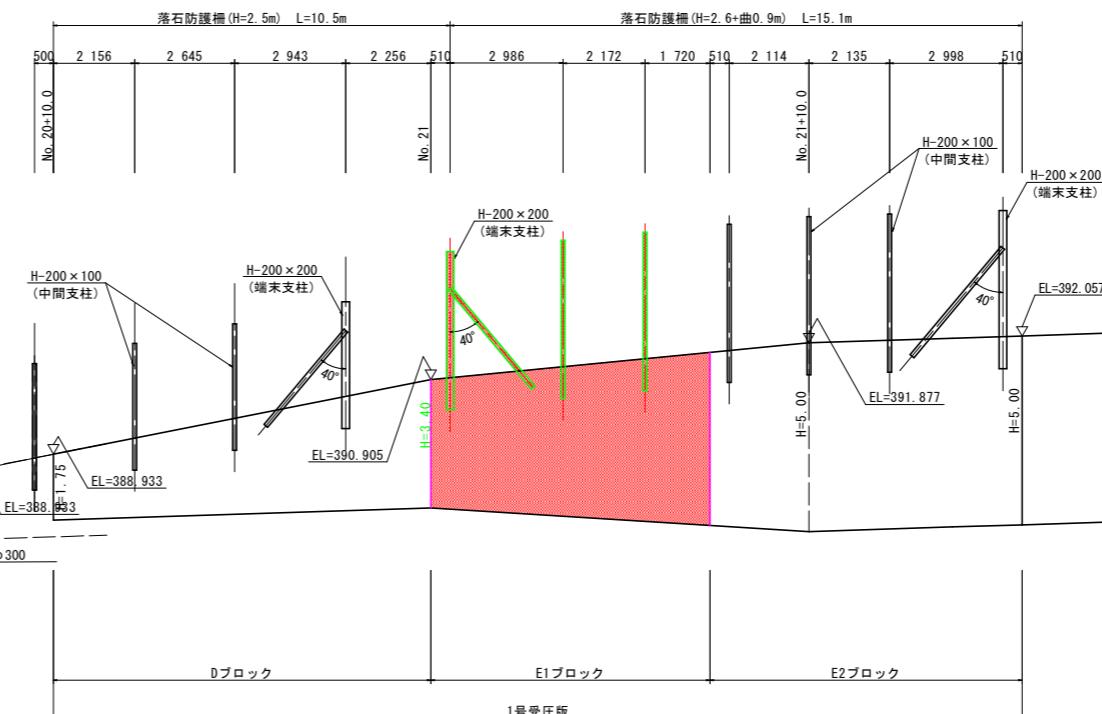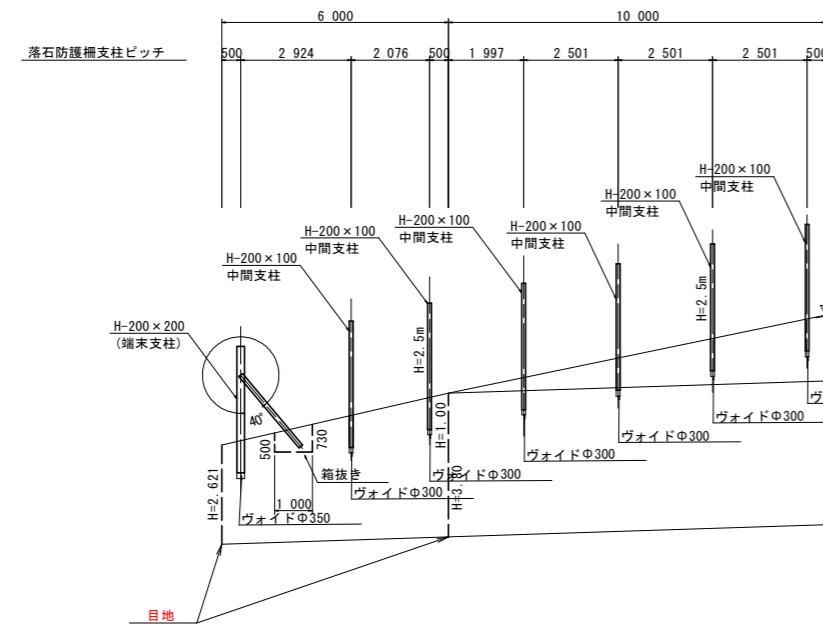

【落石防護柵 数量表】

標 高	名 称	規 格	ヶ 所	本
H=2.5m	中間端末支柱	H200*200*8*12	1	1
	内張支柱	[125*65*6	1	2
	中間支柱	H200*100*5.5*8	2	2


※) 根入れ長は、 $L=0.85\text{m}$ とする

実施設計図面


工事名	R7徳島 德島上那賀線 上勝・旭上菅藪 道路改良工事 (2)
路線名等	德島上那賀線
工事箇所	勝浦郡上勝町旭宇上菅藪 (第2分割)
図面名	落石防護柵剖付図
縮尺	1/100
会社名	
事業者名	徳島県東部県土整備局(徳島)

仮設防護柵詳細図


断面図 S=1/100

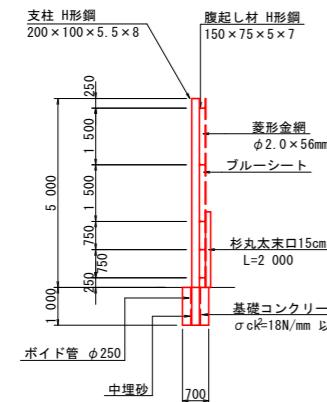

正面図 S=1/100

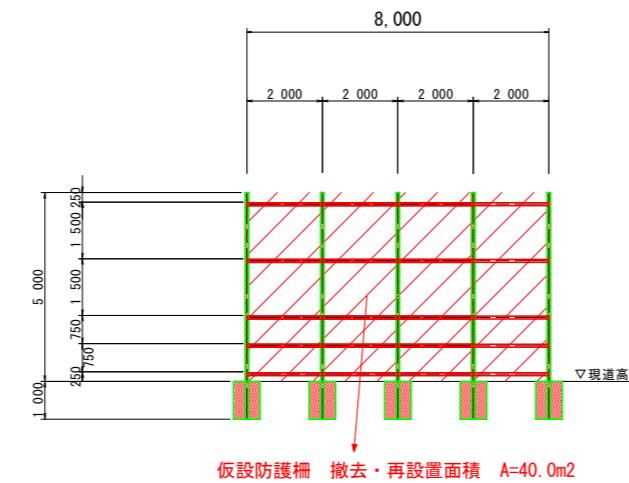


標準断面図図 S=1/100

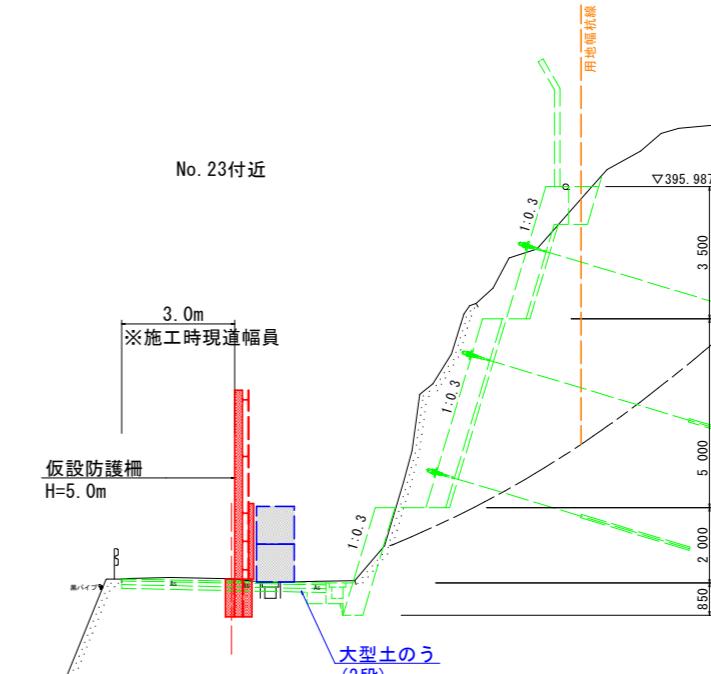

※山側掘削時の仮設防護柵は、現道幅員3.0m確保可能な位置に設置する。

計画平面図

S=1/250

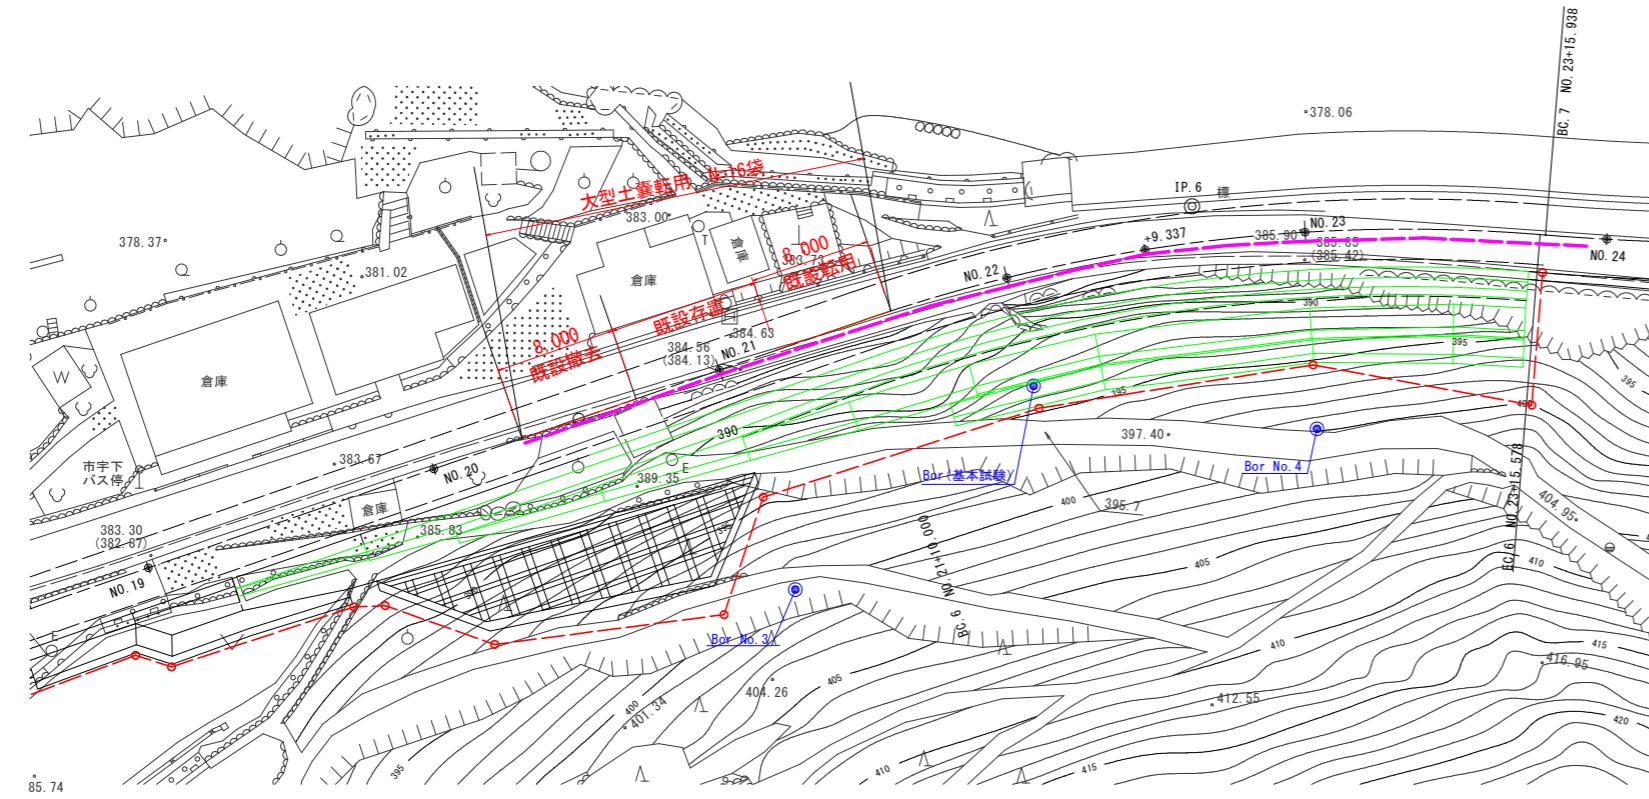

DL=375.000


実施設計図面

工事名	R7徳島 徳島上那賀線 上勝・旭上菅原 道路改良工事(2)	
路線名等	徳島上那賀線	
工事箇所	勝浦郡上勝町旭上菅原(第2分割)	
図面名	仮設防護柵詳細図	
縮尺	図示	図面番号 10 / 10
会社名	徳島県東部県土整備局(徳島)	
事業者名	徳島県東部県土整備局(徳島)	

グラウンドアンカー構造図

S=1/10


アンカー装置図

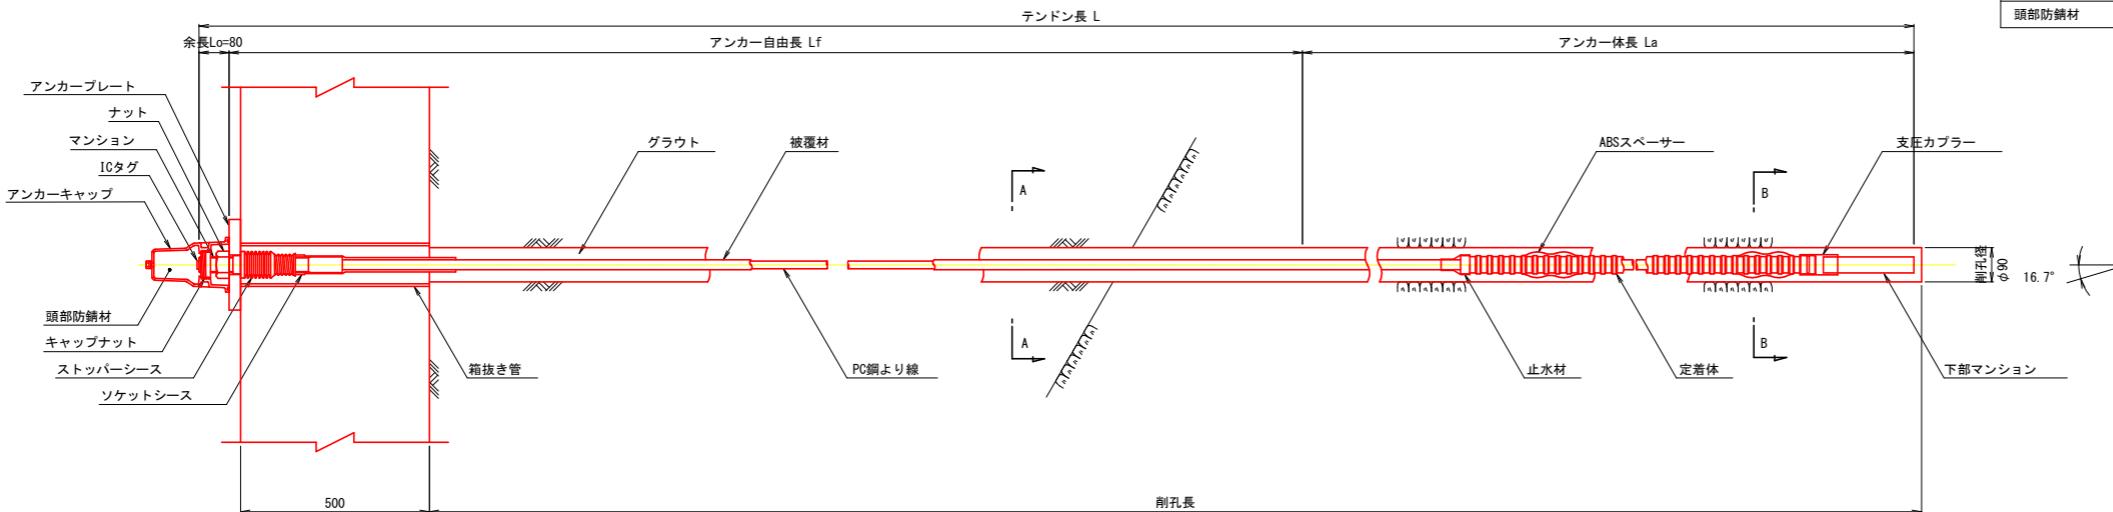







アンカーマテリアル表

項目	規格	単位	数量	摘要
PC鋼より線ナット定着方式 (二重防食タイプ)	(1xφ20.3)	組	1	ポリエチレン被覆 ソケットシース含
上部マンション	φ42 L=380	本	1	S35C相当品, ICタグ付
下部マンション	φ42 L=240	本	1	S35C相当品
ナット	M42	個	1	S45C
アンカーキャップ	L=205	個	1	アルミ鋳鉄
アンカープレート	240x240x30, φ52	枚	1	SS400, 亜鉛めっき
ストッパー	φ70 L=165	個	1	ポリエチレン
定着体	φ48.6 L=1700	本	1	S55C相当品 (支圧カプラー含)
ABSスペーサー	φ68 L=146	個	2	ABS樹脂
頭部防錆材	0.86kg	箇所	1	

アンカーマテリアル詳細図

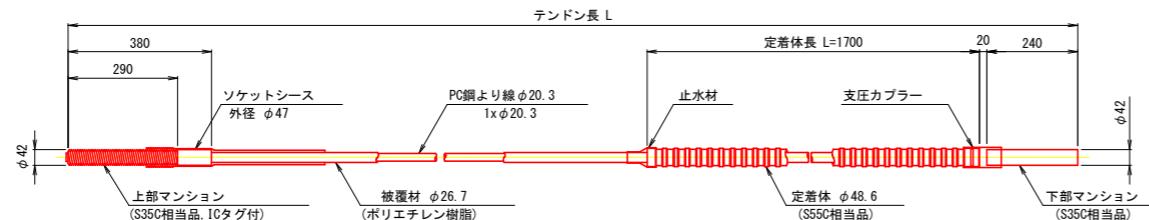

断面図 S=1/5

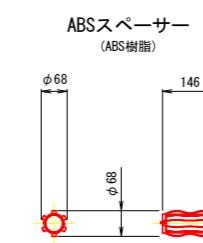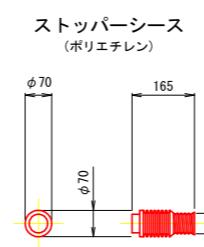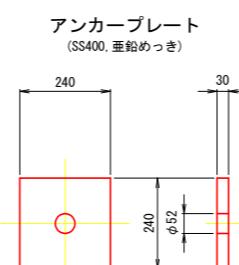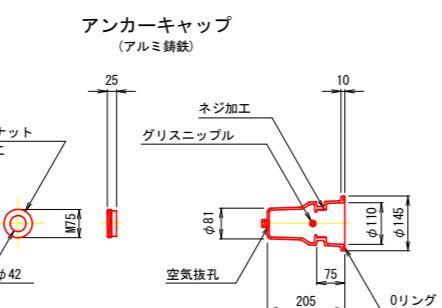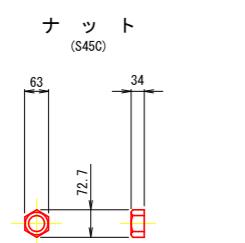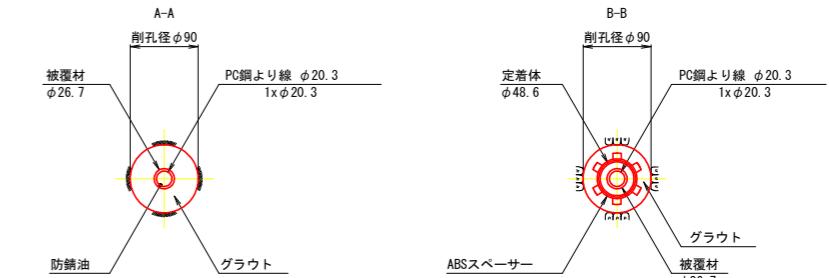

参考図面

工事名	R7徳島 徳島上那賀線 上勝・旭上音戸 道路改良工事 (2)
路線名等	徳島上那賀線
工事箇所	勝浦都上勝町旭字上音戸 (第2分割)
図面名	グラウンドアンカー構造図
縮尺	国示
会社名	
事業者名	徳島県東部県土整備局(徳島)